


一般計画平面図

S=1:500

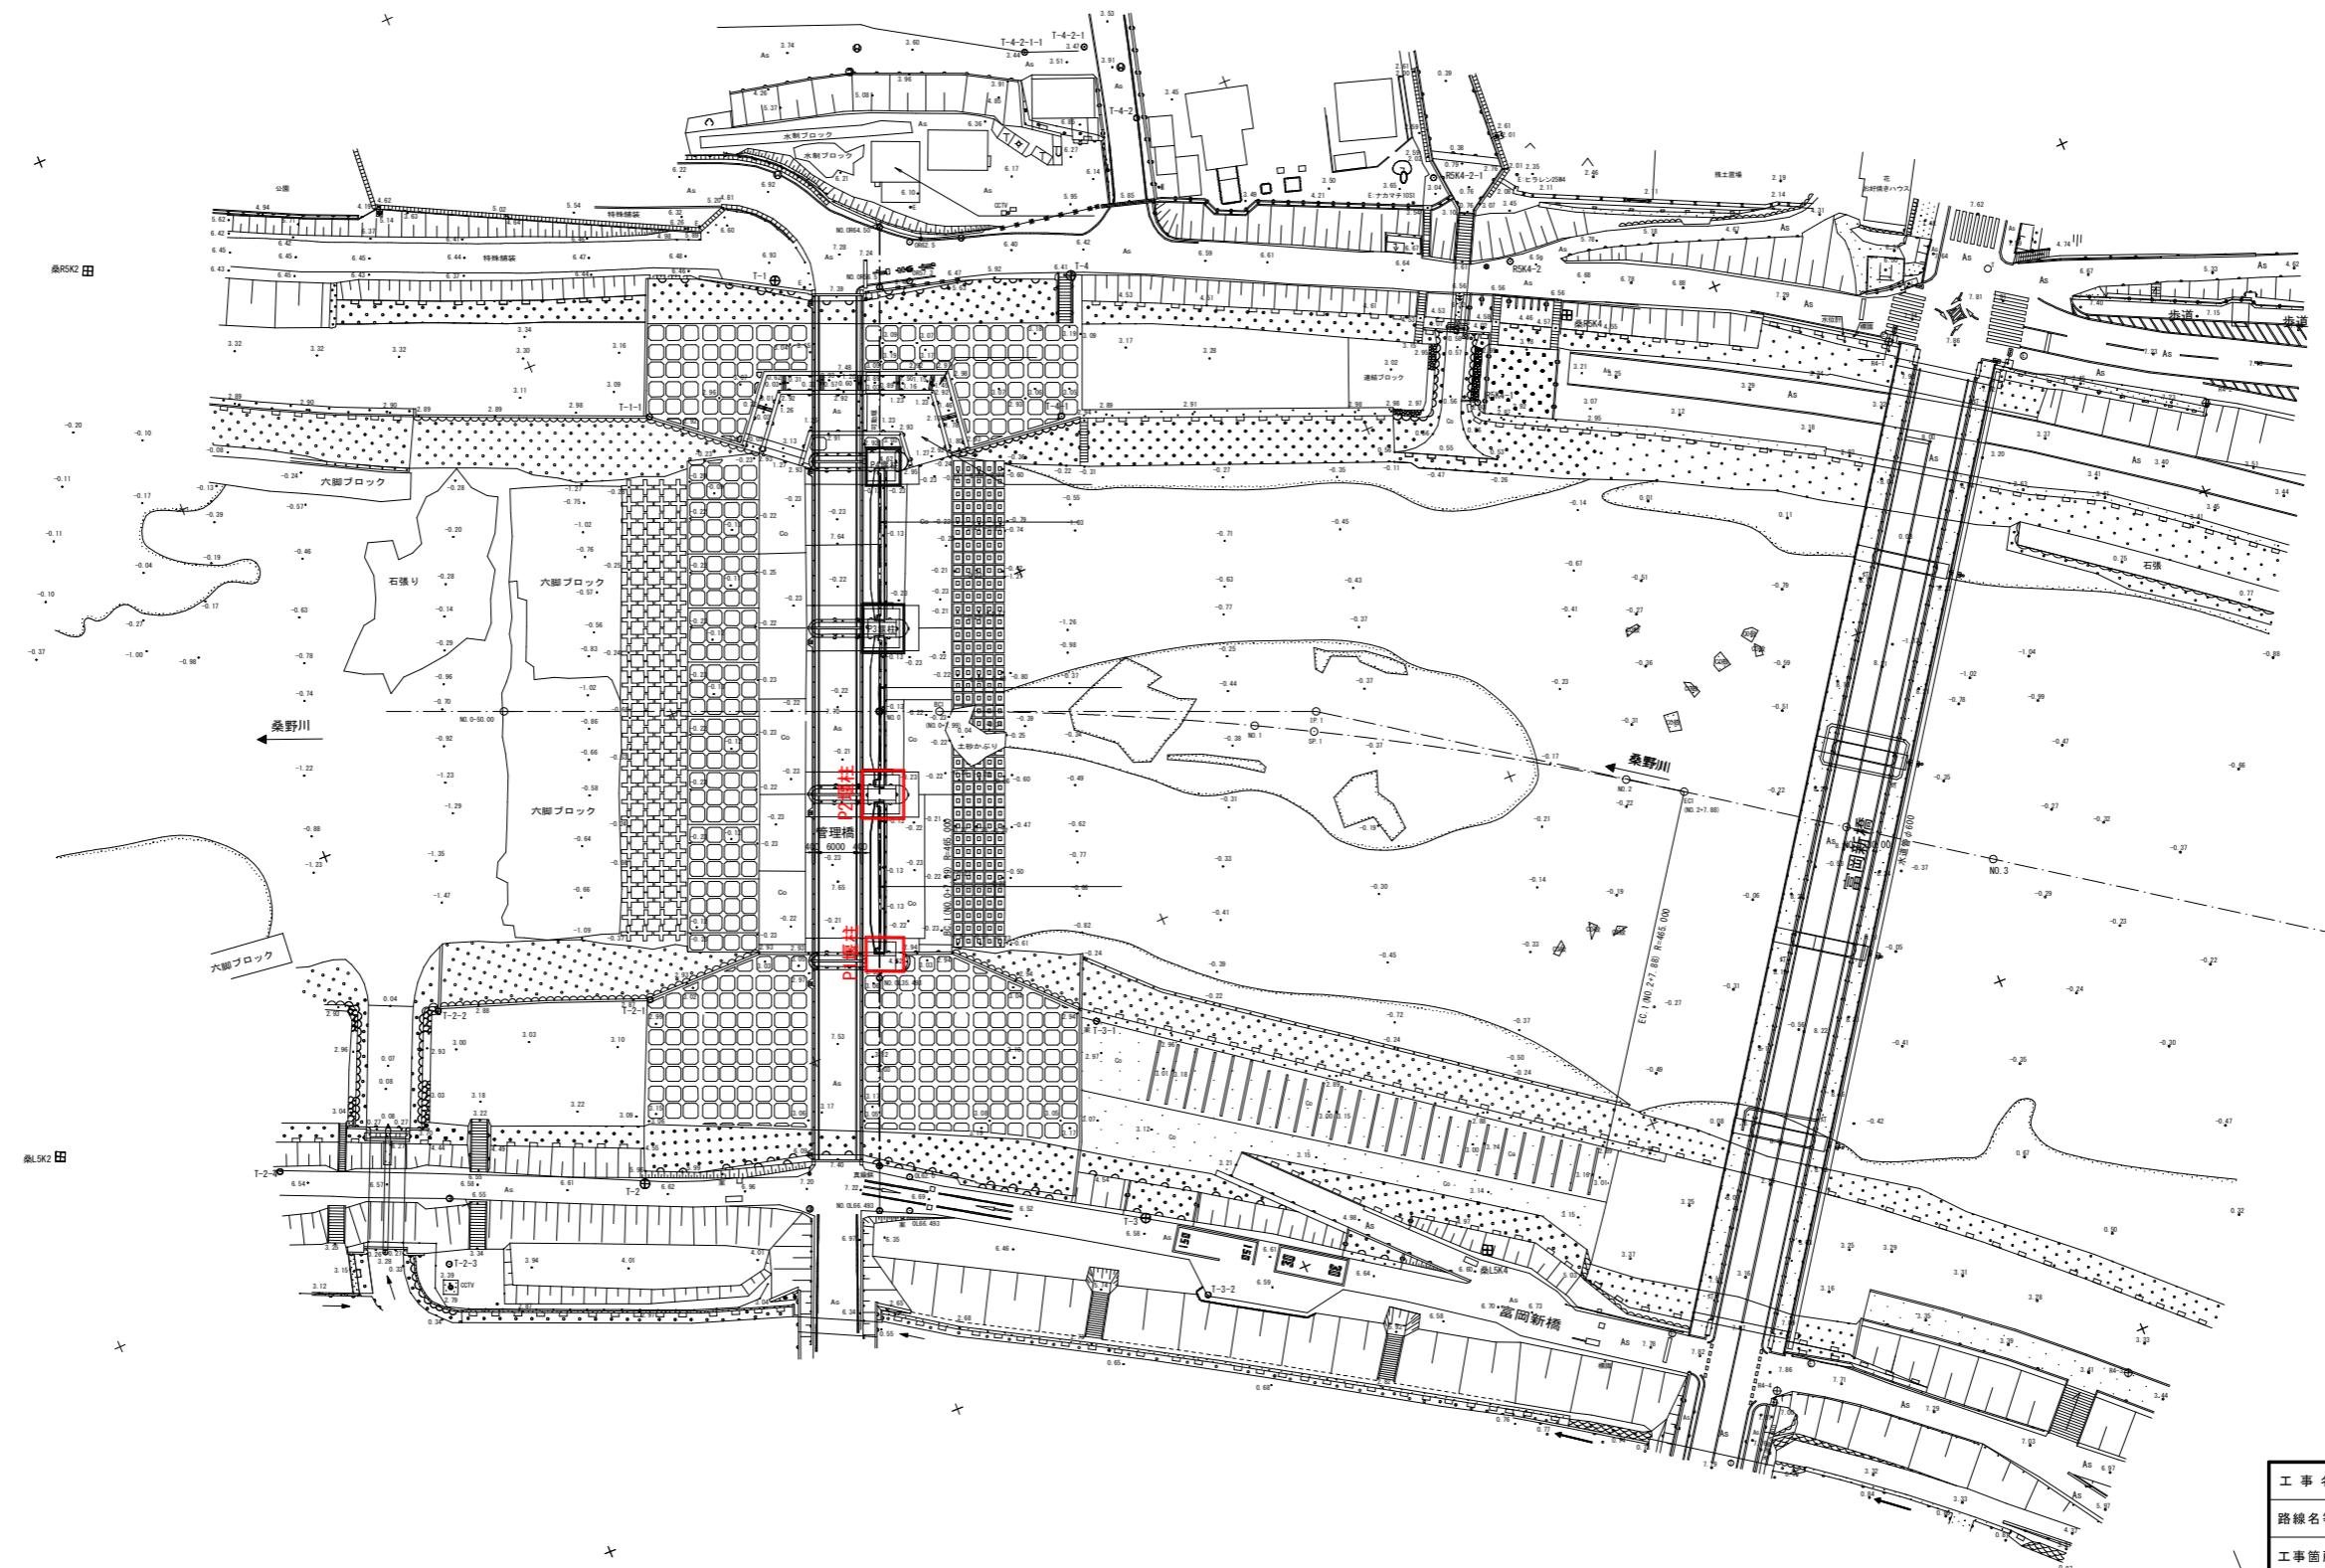

工事名	R5阿耕 耐震対策 一の堰 操作室改修工事(着手日指定型)		
路線名等	一の堰地区		
工事箇所	阿南市宝田町		
図面名	一般計画平面図		
縮尺	S=1:500	図面番号	1
会社名			
事業者名	徳島県南部総合県民局農林水産部(阿南)		

20 ユニット及び その他の工事	1 フリーアクセスフロア	(20.2.2)	施工箇所 構法 寸法(mm) 高さ(mm) 耐震性能 所定荷重 表面仕上げ材 備考	8 黒板及びホワイトボード	(20.2.8)	種類 寸法(mm) 色 形式	・黒板 ※焼付け ￥・黒 ￥・平面 ￥・スクリーン付き引分け ・ホワイト ※ぼうろう 白 ￥・平面 ￥・スクリーン付き引分け ボード	19 耐震スリット	方向 タイプ 耐火性能 防水性能 備考	・垂直方法 ￥・完全(全高通型) ￥・耐火型 ￥・有り ・水平方向 ￥・耐火型 ￥・無し	33 防煙垂れ壁	・固定式 材質 厚さ(mm) 高さ(mm) 備考	※網入り磨き板ガラス ￥6.8 ￥500 アルミ製枠付き																																																																																			
	寸法精度 ※標準仕様書20.2.2(b)(5) (i) ~ (iii)による 厚さ ±0.5mm 平坦度 パネル周辺部 1.0mm以下 図心と各頂点を結ぶ線上部 2.0mm以下	表面仕上材の品質、性能は、標準仕様書19章による。 構成材の材質・アルミニウム製・鋼製(仕上げ:) スローブ及びボーダー・製造所の仕様による・図示 配線用取り出いバネル フリーアクセスフロア全体面積に対する設置割合 20~30パーセント 配線取り出し開口 パネル1枚につき、40mm×80mm 程度の開口1箇所以上 ・図示 空調用吹き出し(吸い込み)パネル なし・あり(形式、施工箇所: 図示)	9 鏡	(20.2.9)	取付箇所 () 寸法(mm) 図示 厚さ(mm) ￥5	10 表示	(20.2.10)	区分 材質 寸法(mm) 厚さ(mm) 取付高さ(mm) 備考	・衝撃防止表示 (・前面・片面) ￥・ステンレス製 ￥・30φ ￥・市販品 ￥・図示 ・室名札 ￥・アクリル板 ￥・図示 ￥・5 ￥・図示 ・案内用図記号 ￥・アクリル板 ￥・図示 ￥・5 ￥・図示 ・とひら番号 ￥・アクリル板 ￥・図示 ￥・5 ￥・図示 ・庁舎案内板 ￥・アクリル板 ￥・図示 ￥・5 ￥・図示 ・各階案内板 ￥・アクリル板 ￥・図示 ￥・5 ￥・図示 ・	11 煙突ライニング	案内用図記号はJIS Z 8210による。 誘導標識、非常用入口表示等は市販品とする。 色、書体、印刷等の種別、取付け形式等は図示による。	12 ブラインド	(20.2.11)	煙突用成形ライニング材 ￥適用する ￥適用しない 適用安全使用温度 -400°C -650°C キャスタブル耐火材 煙突用成形ライニング材の製造所の指定する製品とする	13 ロールスクリーン	(20.2.12)	形式 操作方法 種類 スラットの材質 スラット幅寸法(mm) ポックス・レールの材種 取付箇所	・横型 ￥手動 ※ギヤ式 ￥・アルミニウム合金製 ￥・25 ￥・鋼製 ￥・図示 ・縦型 ￥手動 ※2本操作コード ￥・アルミスラット ￥・80 ￥・アルミニウム合金製 ￥・図示 ・ ￥操作コード式 ￥・クロススラット ￥・100 ￥・金製 ￥・ ・電動 ￥ - ￥ - ￥ -	14 カーテン	(20.2.13)	アルミスラット 焼付け塗装仕上げ クロススラット 消防法で定める防炎性能の表示がある特殊樹脂加工 ポリエステル繊維又は植物を原料とする合成繊維を使用した製品を使用する場合	15 カーテンレール	(20.2.14)	材種 操作方式 遮光性能 寸法(mm) 取付箇所 備考	・ポリエステル ￥電動式 ￥1級 ￥・550 ￥・800 ・ ￥スプリング式 ￥2級 ￥・600 ￥・850 ・ ￥チェーン式 ￥3級 ￥・650	16 ブラインドボックス及びカーテンボックス	(20.2.14)	材種 ￥アルミニウム製 ￥・ステンレス製 形式 ￥・シングル ￥・ダブル ・片引き ￥・引分け ・ダブル ￥・引分け ￥・手引き ・片引き ￥・手引き ￥・フランスひだ ・電動 ￥・手引き ￥・箱ひだ、つまひだ ・ ￥電動 ￥・手引き ￥・フレーンひだ、片ひだ ・ ￥ - ￥ - (暗幕)	17 天井点検口	(20.2.15)	使用される繊維のうち、ポリエステル繊維又は植物を原料とする合成繊維を使用した製品については()とする 暗幕カーテンの両端、上部及び召合せの重なり ￥300mm以上	18 床点検口	(20.2.16)	材種 ￥アルミニウム製 ￥・ステンレス製 形式 ￥・シングル ￥・ダブル ・片引き ￥・引分け ・シングル ￥・片引き ￥・手引き ・ダブル ￥・手引き ￥・箱ひだ、つまひだ ・電動 ￥・手引き ￥・フレーンひだ、片ひだ ・ ￥ - ￥ - (暗幕)	19 間知石及びコンクリート間知ブロック積み積み	(20.4.2.3)	材種 材種 種類 質量区分 備考	・間知石 ￥・花こう岩 ￥・凝灰岩 ￥ - ￥ -	20 旗竿	(20.2.17)	材質 形式 高さ(m) 操作方法 固定方法 備考	・アルミニウム合金製 ￥・テーパー型 ￥・ハンドル式 ￥・埋込み式 ・ ￥同一断面型 ￥・ロープ式 ￥・ベース式 ・ ￥ - ￥・バンド式	21 エキスパンションジョイント金物	(20.2.18)	材種 クリアランス 耐火性能 備考	・アルミニウム製 ￥・50 ￥・100 ￥・有り ・ステンレス製 ￥・150 ￥・無し	22 くつふきマット	(20.2.19)	外部は防水型とする	23 流し台ユニット	(20.2.20)	材種 受け枠 備考	・塩化ビニル又はゴム製 ￥・ステンレス鋼(SUS 304) ・硬質アルミニウム合金製 ￥・硬質アルミニウム合金	24 旗竿	(20.2.21)	品質・性能 JIS A 4420による 形状 ※図示	25 旗竿受金物	(20.2.22)	材種 ￥・ステンレス製(SUS 304) ￥ -	26 車止め支柱	(20.2.23)	形式 材種 柱径・肉厚(mm) 高さ(mm)	・上下式鎖内巻型 ￥・標準品 ￥・ステンレス製 ￥ - ￥ -	27 フェンス	(20.2.24)	フェンスの種類 ￥・ビニル被覆エキスパンドフェンス ・樹脂塗装メッシュフェンス ・鋼管フェンス ・アルミフェンス 高さ ￥・図示	28 プレキャストコンクリート	(20.3.3.4)	コンクリートの設計基準強度 ※水セメント比55%以下、単位セメント量の最小値300kg/m ² を満足する調合強度 ・図示 配筋 ※配筋を定めた計算書を監督職員に提出する。 ・図示 取付け方法 ※図示	29 間知石及びコンクリート間知ブロック積み積み	(20.4.2.3)	材種 材種 種類 質量区分 備考	・間知石 ￥・花こう岩 ￥・凝灰岩 ￥ - ￥ -	30 鋼製書架及び物品棚	(20.4.2.4)	材種 規格等 耐荷量による種類	・鋼製書架 JIS S 1039による ￥・1種 ￥・2種 ￥・3種 ・鋼製物品棚 ￥ - ￥・4種 ￥・5種 ￥・6種	31 屋内掲示板	(20.4.2.5)	枠の材質 ￥・アルミニウム製 表面の材質 ￥・塗装発泡シート張り	32 洗面カウンター	(20.4.2.6)	材種 ￥・メラミン樹脂化粧板張り(心材:集成材) ￥・人工大理石 奥行き(mm) ￥・約450 ￥・約600	33 防煙垂れ壁	(20.4.2.7)	・可動式 材質 厚さ(mm) 高さ(mm) 備考	・垂直降下式 ￥・不燃布 (不燃認定品) ￥500 ・回転降下式 ￥・可動式(天井収納型) ￥・800 ・回転降下式 ￥・鋼板製又はアルミ製 ￥500 ・ ￥・800 ￥・天井材張り	34 収納家具	(20.2.2)	材質 ￥ -	(19.7.2)	35 屋外掲示板	(20.2.2)	照明器具 ￥・有り ￥・無し 施錠 ￥・有り ￥・無し	36 敷地境界石標	(20.2.2)
2 可動間仕切	2 可動間仕切	(20.2.3)	構成機材の種類 総厚さ 材質 厚さ バネル表面 遮音性能 防火性能 スタッド バネル (mm) (mm) 表面仕上材 仕上げ (dB/500Hz)	・スタッド式 (内蔵) ￥・0.6 ￥・メラミン樹脂 ￥・0 ￥・不燃 ・スタッド式 (露出) ￥・0.8 ￥・焼付又はアクリル樹脂糊付け ￥・12 ・スタッドバネル式 ￥・20 ￥・壁紙張り ￥・28 ・バネル式 ￥・36	表面仕上材を壁紙張りとする場合の品質、性能は標準仕様書19章による バネルの材料のホルムアルデヒド放散量 ※規制対象外	37 トイレブース	(20.2.4)	走行方向 操作方法 綱締装置の操作方法 総厚さ 表面仕上材 遮音性 ・平行方向 ￥・手動式 ￥・ブッシュ式 ￥・鋼板 ￥・バネル表面仕上げ (dB/500Hz) ・移動式 ￥・電動式 ￥・ハンドル式 ￥・焼付塗装 ￥・36未満 ・二方向 移動式 ￥・部分電動式 ￥ - ￥・壁紙張り ￥・36以上	バネル内に取付ける建具 ￥あり(※図示) ￥ - ￥・なし 表面仕上材を壁紙張りとする場合の品質、性能は標準仕様書19章による バネルの材料のホルムアルデヒド放散量 ※規制対象外	38 リモコン	(20.2.5)	表面材の材質 脚部 形状 ドアエッジ 形狀 形狀 材質	・メラミン樹脂化粧板 ￥・幅木タイプ ￥・標準 ￥・アルミニウム製 ・ポリエチル樹脂化粧板 ￥ - ￥・R ￥・ステンレス製 ・ ￥ - ￥・表面材と同材	39 バネル材料のホルムアルデヒド放散量 ※規制対象外	40 視覚障害者用床タイル	(11.2.2) (19.2.2)	施工箇所 種類 寸法(mm) 厚さ(mm)	屋内 ￥・塩化ビニール製 ￥・300×300 ￥・7.0 ・磁器質タイル(11類) ￥・300×300 ￥ - ・せっせんタイル(2類) ￥ - ・レジンコンクリート製 ￥・300×300 ￥ - ・コンクリート製 ￥ -	屋外 ￥・磁器質タイル(11類) ￥・300×300 ￥ - ・せっせんタイル(2類) ￥ - ・レジンコンクリート製 ￥・300×300 ￥ - ・コンクリート製 ￥ -	41 ブラインド	(20.2.6)	施工箇所 材種 幅(mm) 取付け工法 端部フラットエンド	・ステンレス製(SUS 304) ￥・約35 ￥・接着工法 ￥・あり ￥・ビニル製 ・ビニルタイヤ入り ￥ - ￥・埋込み工法 ￥・なし	42 手すり	(20.2.7)	材種 表面仕上げ 直径(mm) 取付箇所 備考	・クリヤッカ ￥・35 ・ ￥・45 ・ステンレスパイプ ￥・HL ・鋼製パイプ ￥・EP-G ・ ￥・SOP ・ビニル製ハンドレール	43 階段滑り止め	(20.2.8)	施工箇所 種類 寸法(mm) 厚さ(mm)	・ステンレス製(SUS 304) ￥・約35 ￥・接着工法 ￥・あり ￥・ビニル製 ・ビニルタイヤ入り ￥ - ￥・埋込み工法 ￥・なし	44 手すり	(20.2.9)	材種 表面仕上げ 直径(mm) 取付箇所 備考	・クリヤッカ ￥・35 ・ ￥・45 ・ステンレスパイプ ￥・HL ・鋼製パイプ ￥・EP-G ・ ￥・SOP ・ビニル製ハンドレール																																																													

工事名	R5阿津 耐震対策 一の塙 操作室改修工事(着手日指定年)
路線名等	- の 塙 地区
工事箇所	阿南市宝町
団面名	ゲート操作室建築工事特記仕様書(8/9)
縮尺	- 図面番号 9
会社名	
事業者名	徳島県南部総合県民局農林水産部(阿南)

ゲート操作室仕上表・面積表・建具表


外部仕上表

屋根	折板 ステンレス t=0.8 H=150 裏面ペフ張り		
外壁	ALC t=100 複層仕上塗材 RE 換気口：アルミ製 100φ		
軒裏	折板 現し		
開口部	アルミサッシ：陽極酸化塗装複合皮膜 アルミ製扉 スチール製シャッター：焼付塗装 枠：ステンレス HL		

内部仕上表

階	室名	床	床下地	巾木	壁	壁下地	天井	天井下地	天井高	廻り縁	備考
操作室		-既存床：コンクリート（既存のまま） -拡張床：C-PL（別途工事）	-RC 及び C-PL	-	- ALC t=100 フィーラー塗布	-	- 折板 裏面ペフ現し	-	直天	-	- 柱・梁は溶融亜鉛メッキ素地とする

求積図 S=1:100

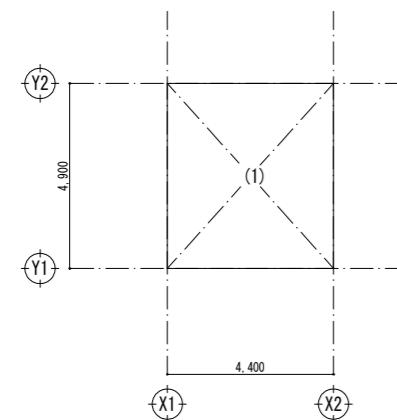

建具表 S=1:50










符号	名称	個数	(AW1) アルミ製引き違い窓	2カ所	(AW2) アルミ製引き違い窓	1カ所	(AD1) アルミ製片開き扉	1カ所	(SS1) スチール製軽量シャッター(手動)	1カ所
	姿図		1,100		1,700		800		2,300	
	場所	操作室		操作室		操作室		操作室		操作室
	仕上（枠共）	アルミ カラー(標準色)		アルミ カラー(標準色)		アルミ カラー(標準色)		焼付塗装		
	建具	見込								
		ガラス	網入り型 t=6.8		網入り型 t=6.8		網入り型 t=6.8 アルミPL-3			
		ガラリ								
	建具枠見込	沓摺	70		70		70			
	建具金物		クレセント 付属金物一式 網戸		クレセント 付属金物一式 網戸		SUS丁番 レバーハンドル 本締錠 DC		シャッターボックス(スチール焼付塗装)	
	備考						下枠:SUS		ガイドレール・まぐさ:SUS ボトム:アルミ	
									錠付	

建築面積	(1) 4,400 X 4,900 = 21.5600	21.56m ²
床面積	(1) 4,400 X 4,900 = 21.5600	21.56m ²

工事名	R5阿南 耐震対策 一の堰 操作室改修工事(着手日指定型)
路線名等	一の堰 地区
工事箇所	阿南市宝田町
図面名	ゲート操作室仕上表・面積表・建具表
縮尺	-
会社名	
事業者名	徳島県南部総合県民局農林水産部(阿南)


ゲート操作室平面図・立面図・断面図

S=1:50

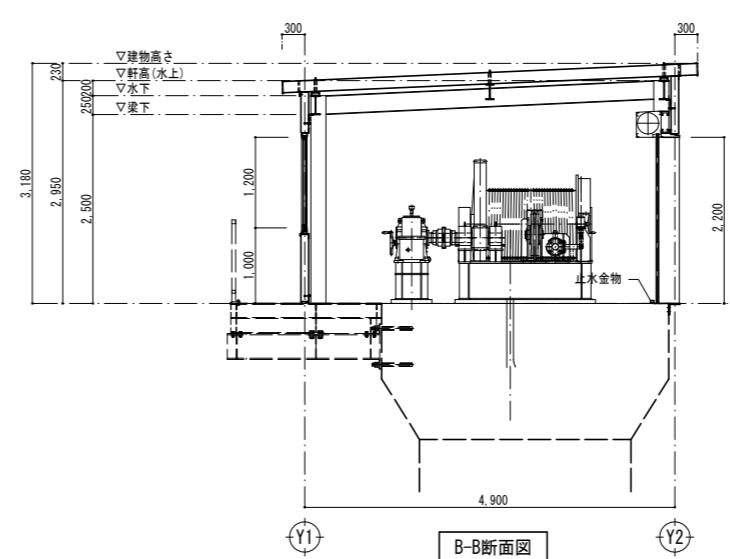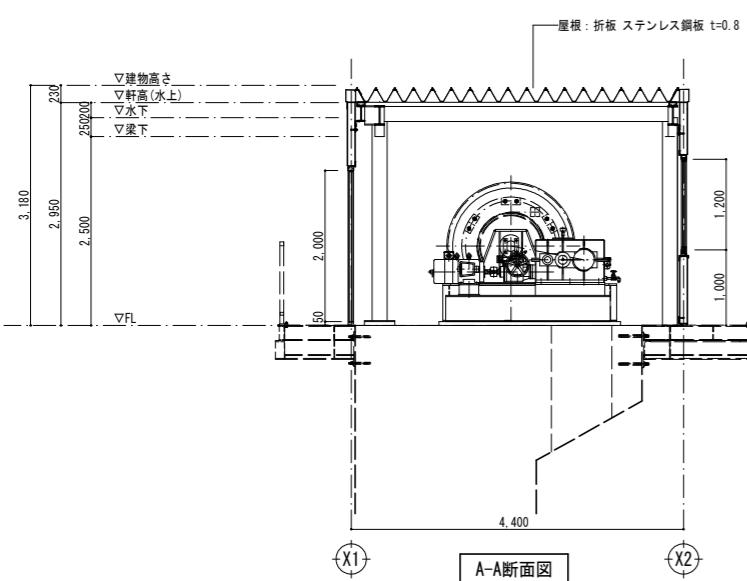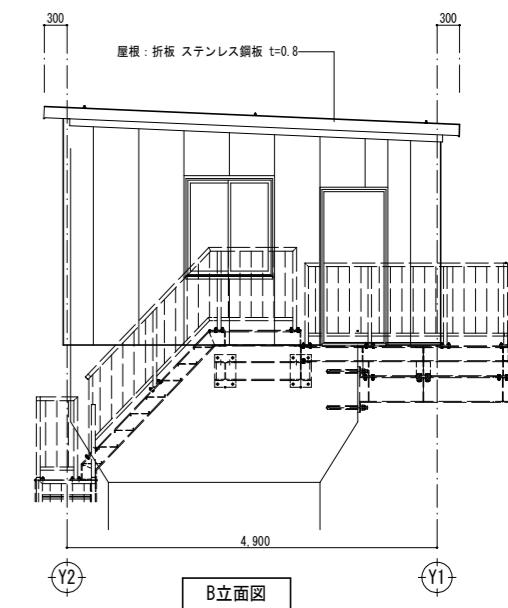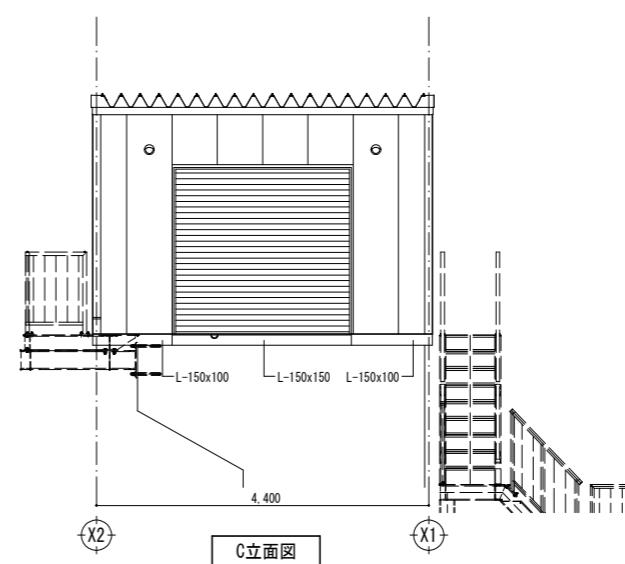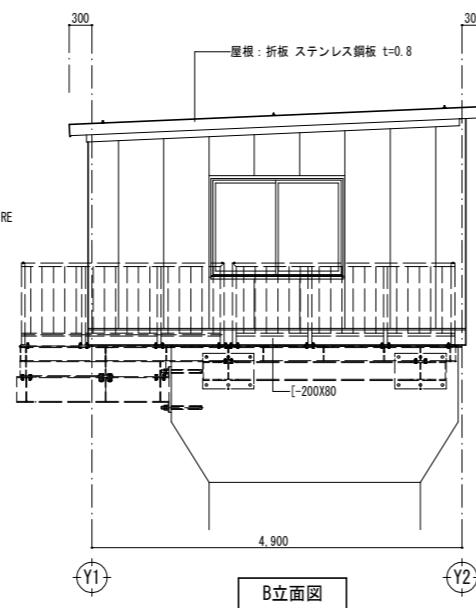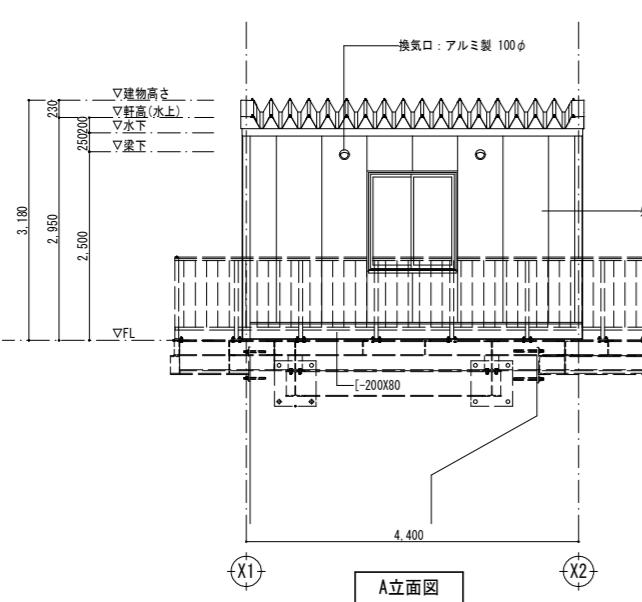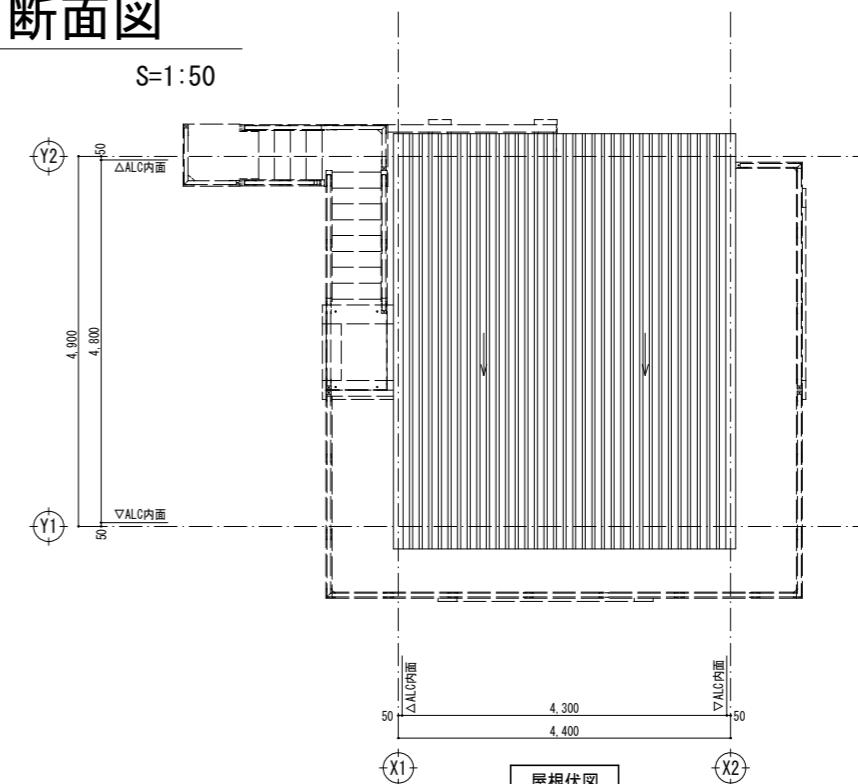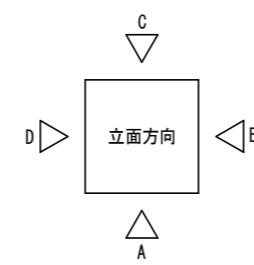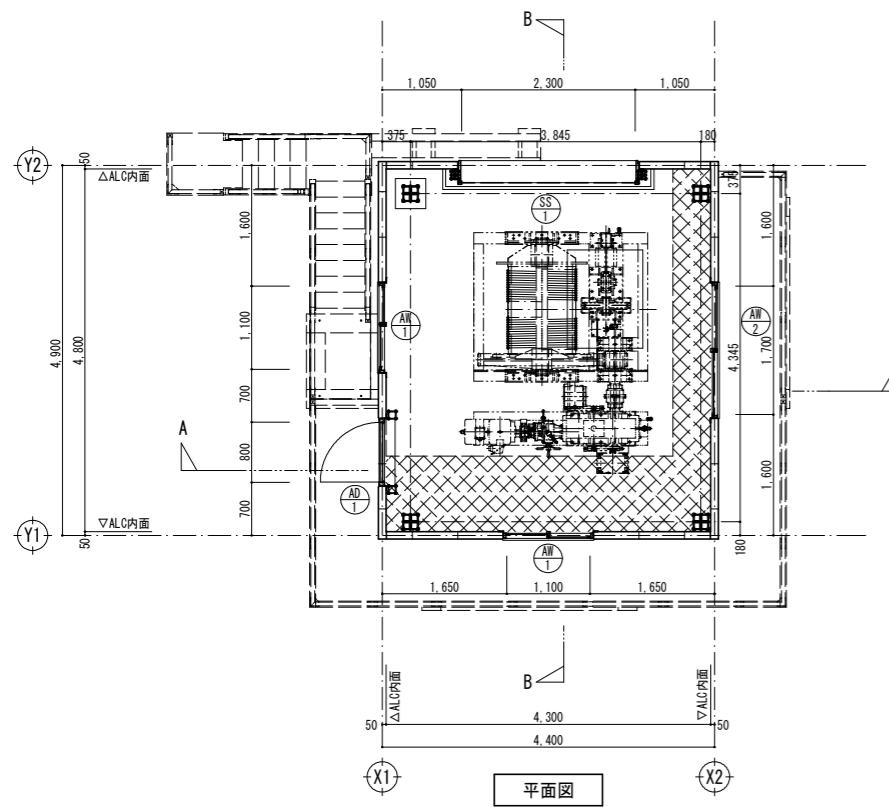


工事名	R5防護 耐震対策 -の堰 操作室改修工事(着手日指定型)
路線名等	-の堰 地区
工事箇所	阿南市宝田町
図面名	ゲート操作室平面図・立面図・断面図
縮尺	S=1:50
会社名	
事業者名	徳島県南部総合県民局農林水産部(阿南)


ゲート操作室詳細図

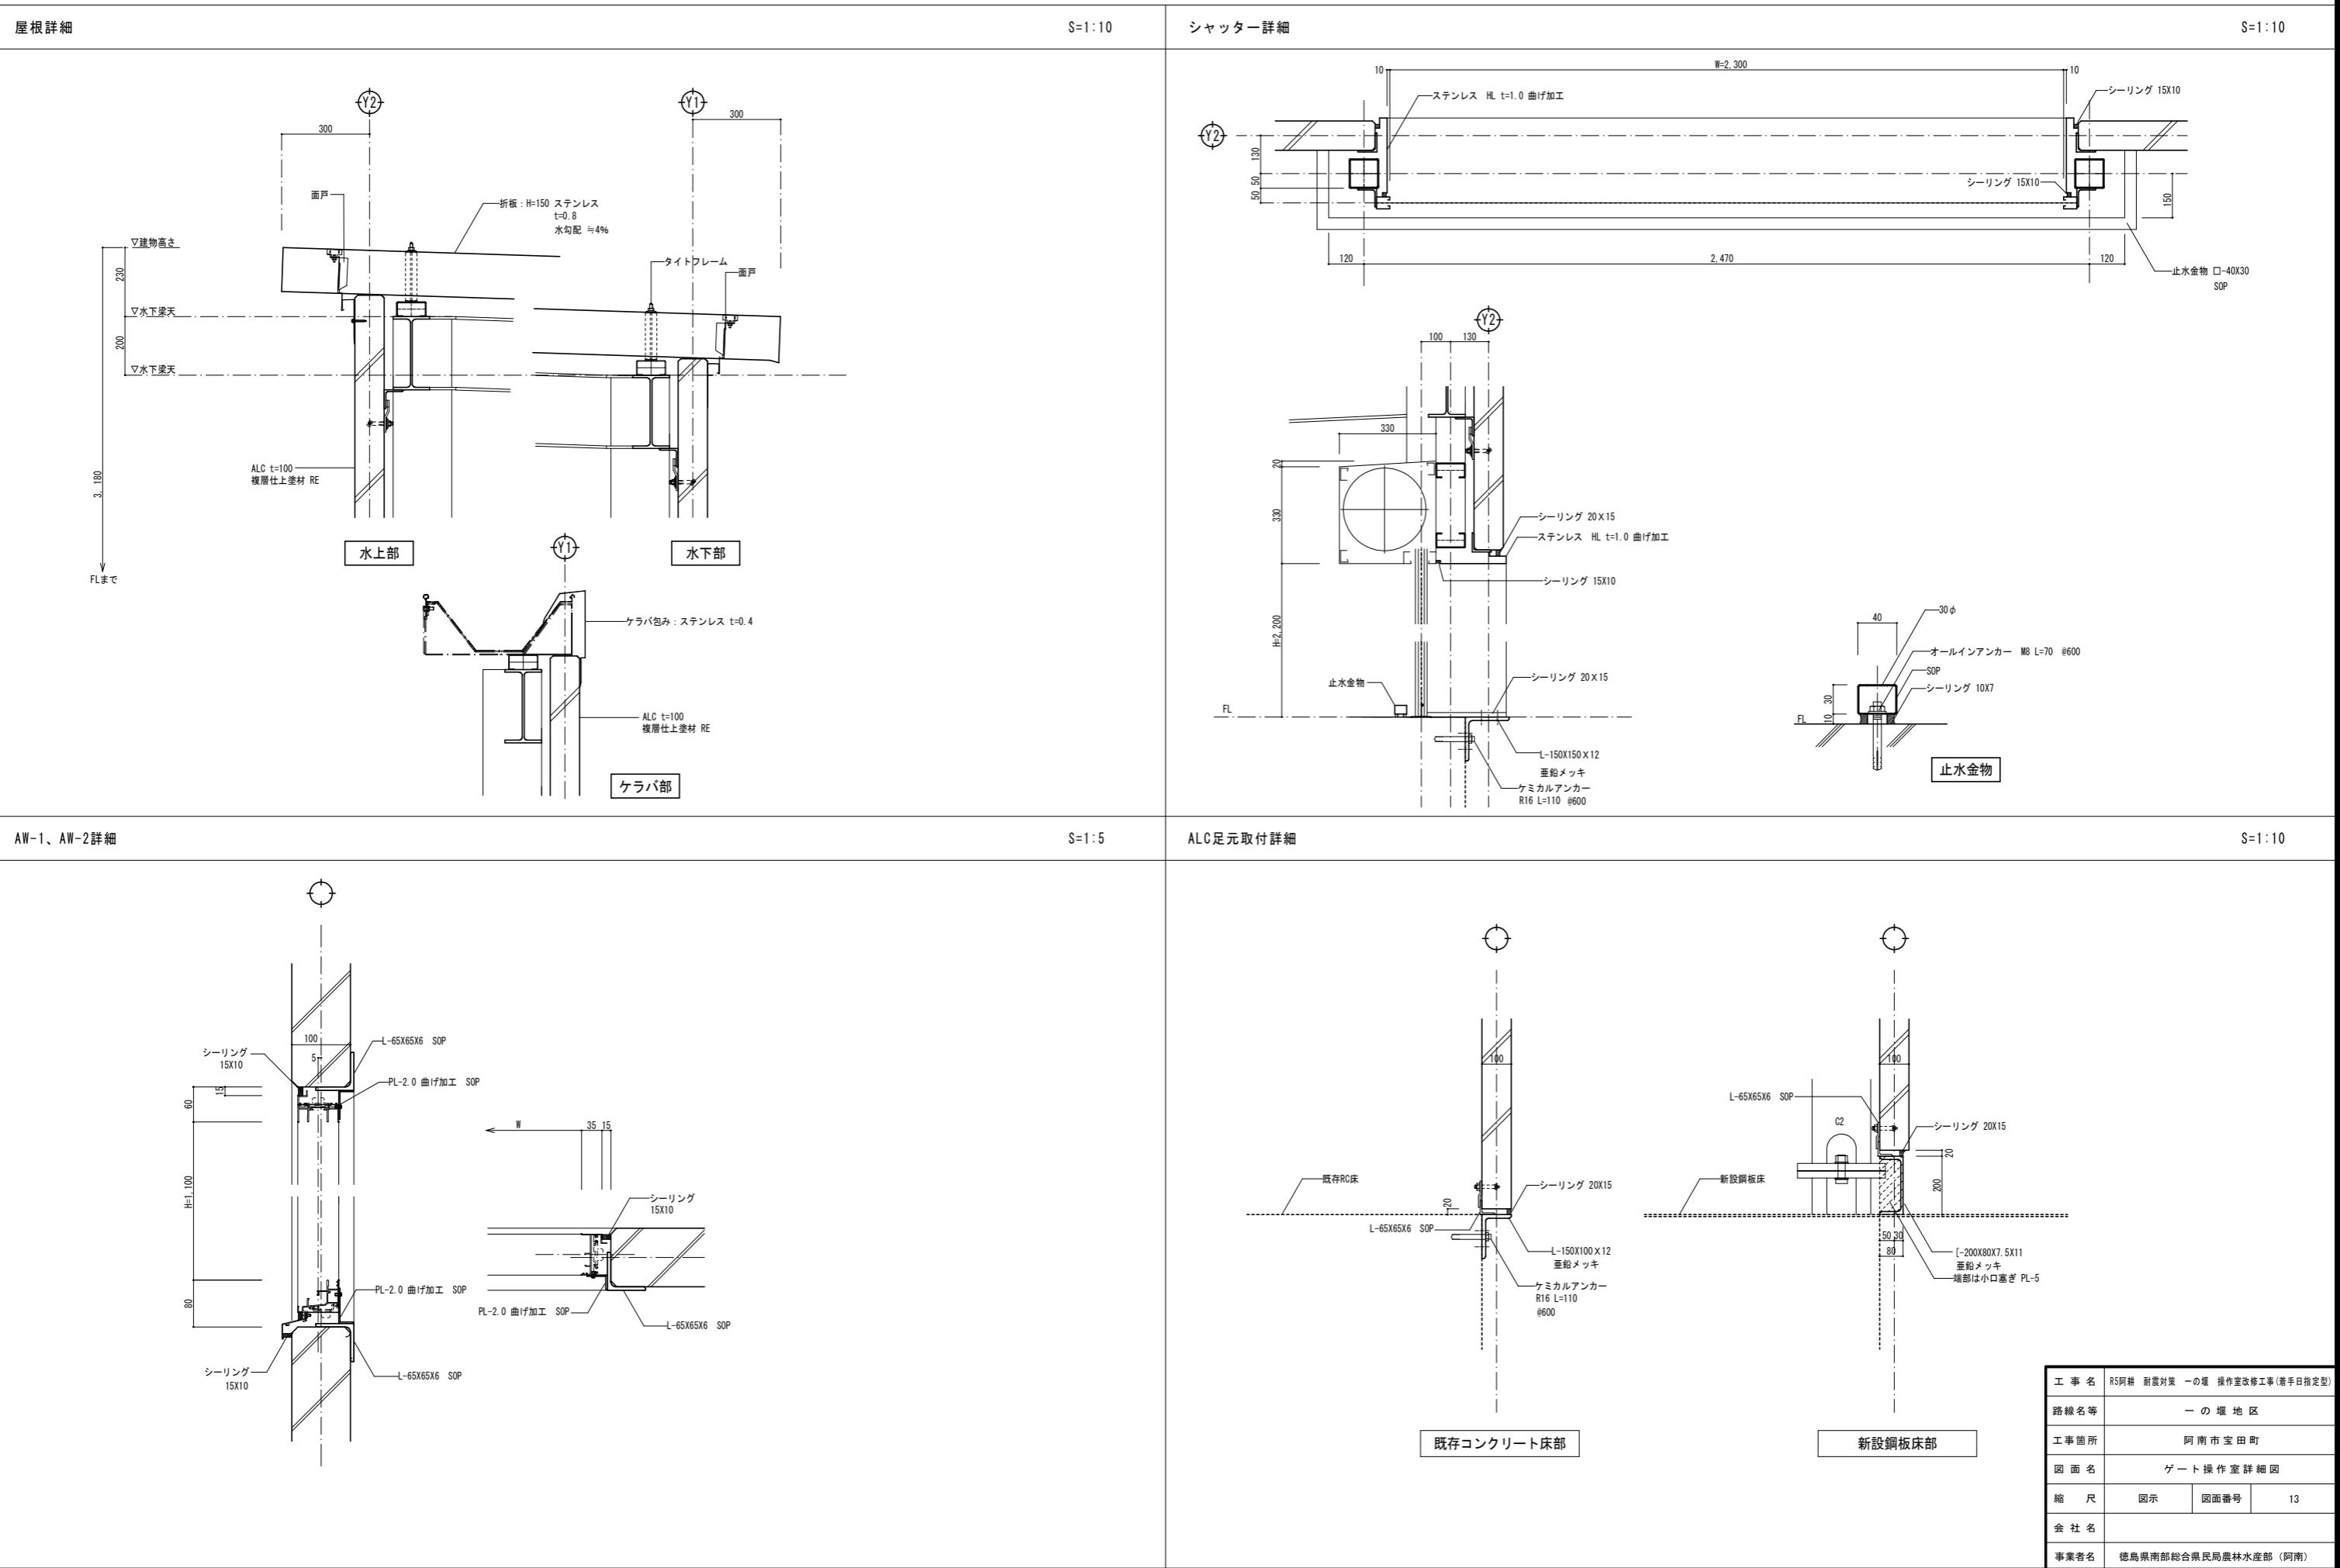


ゲート操作室母屋・胴縁関係

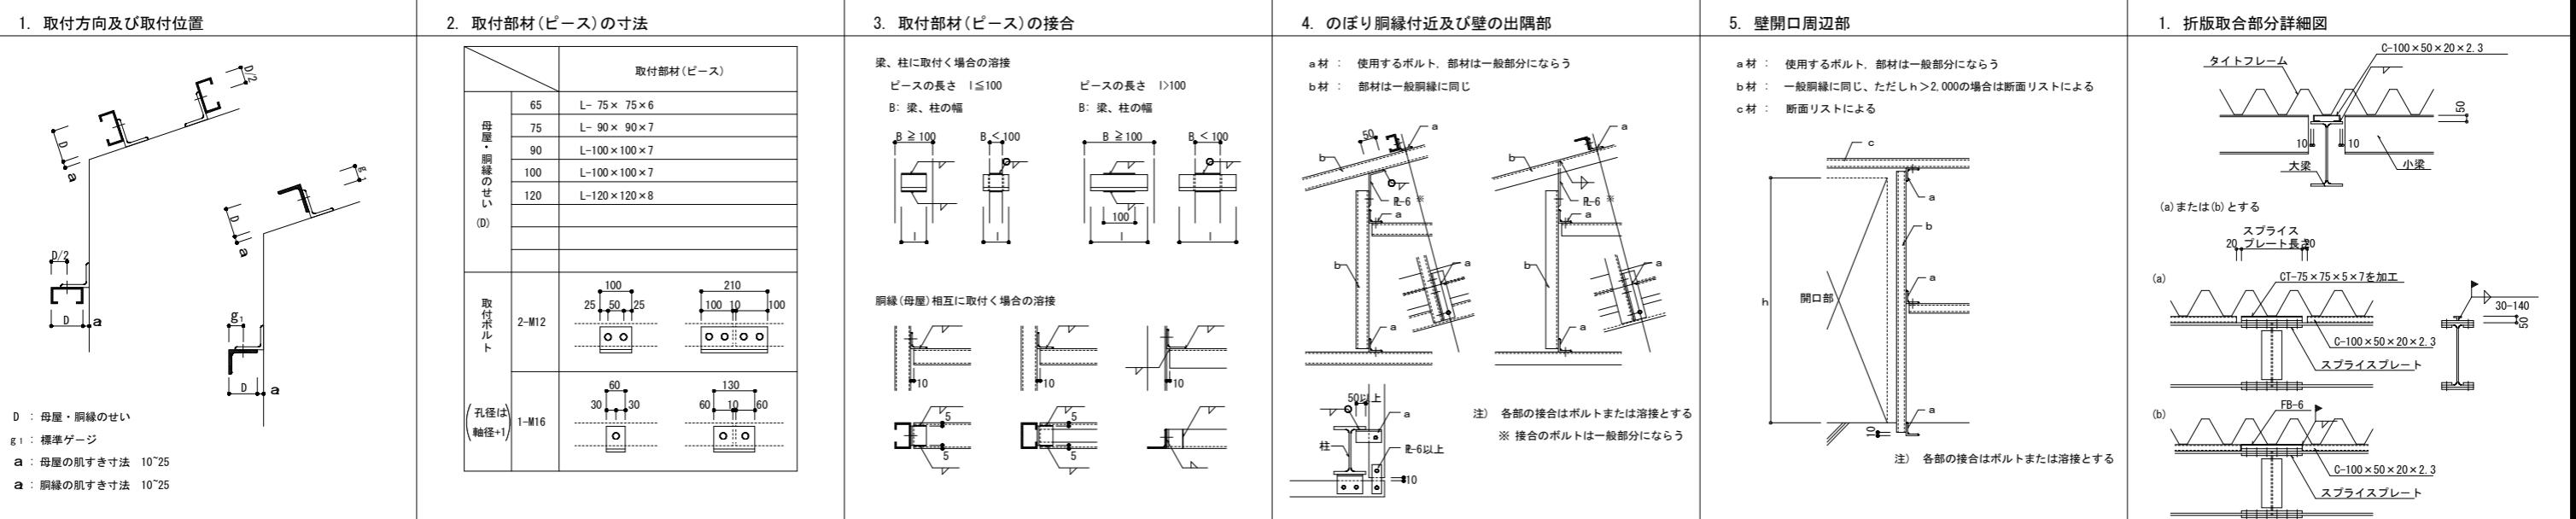

根太関係

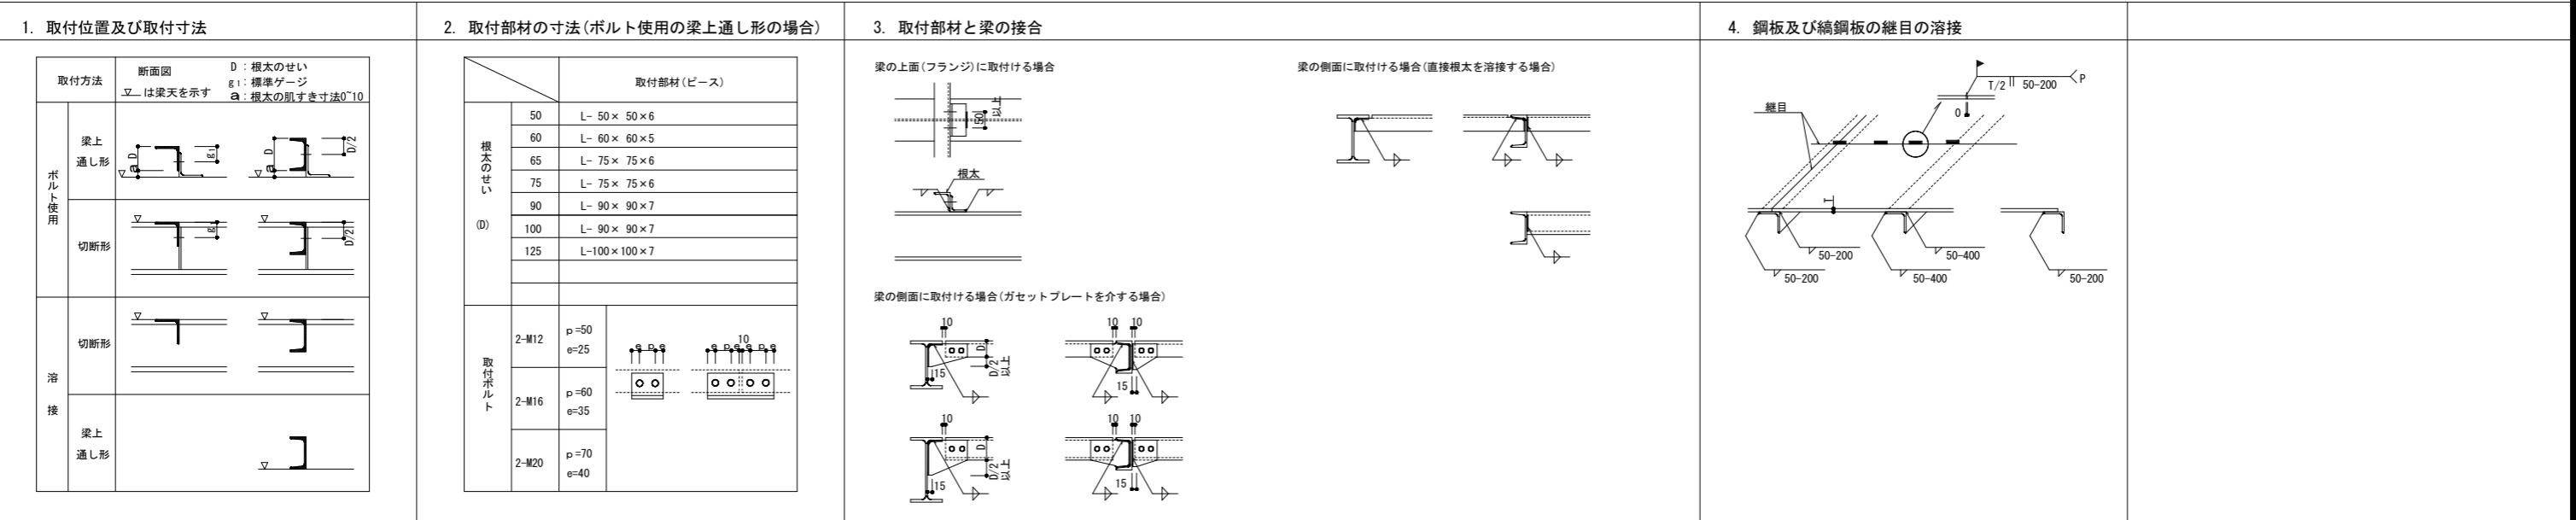


根太・つなぎ材の仕口

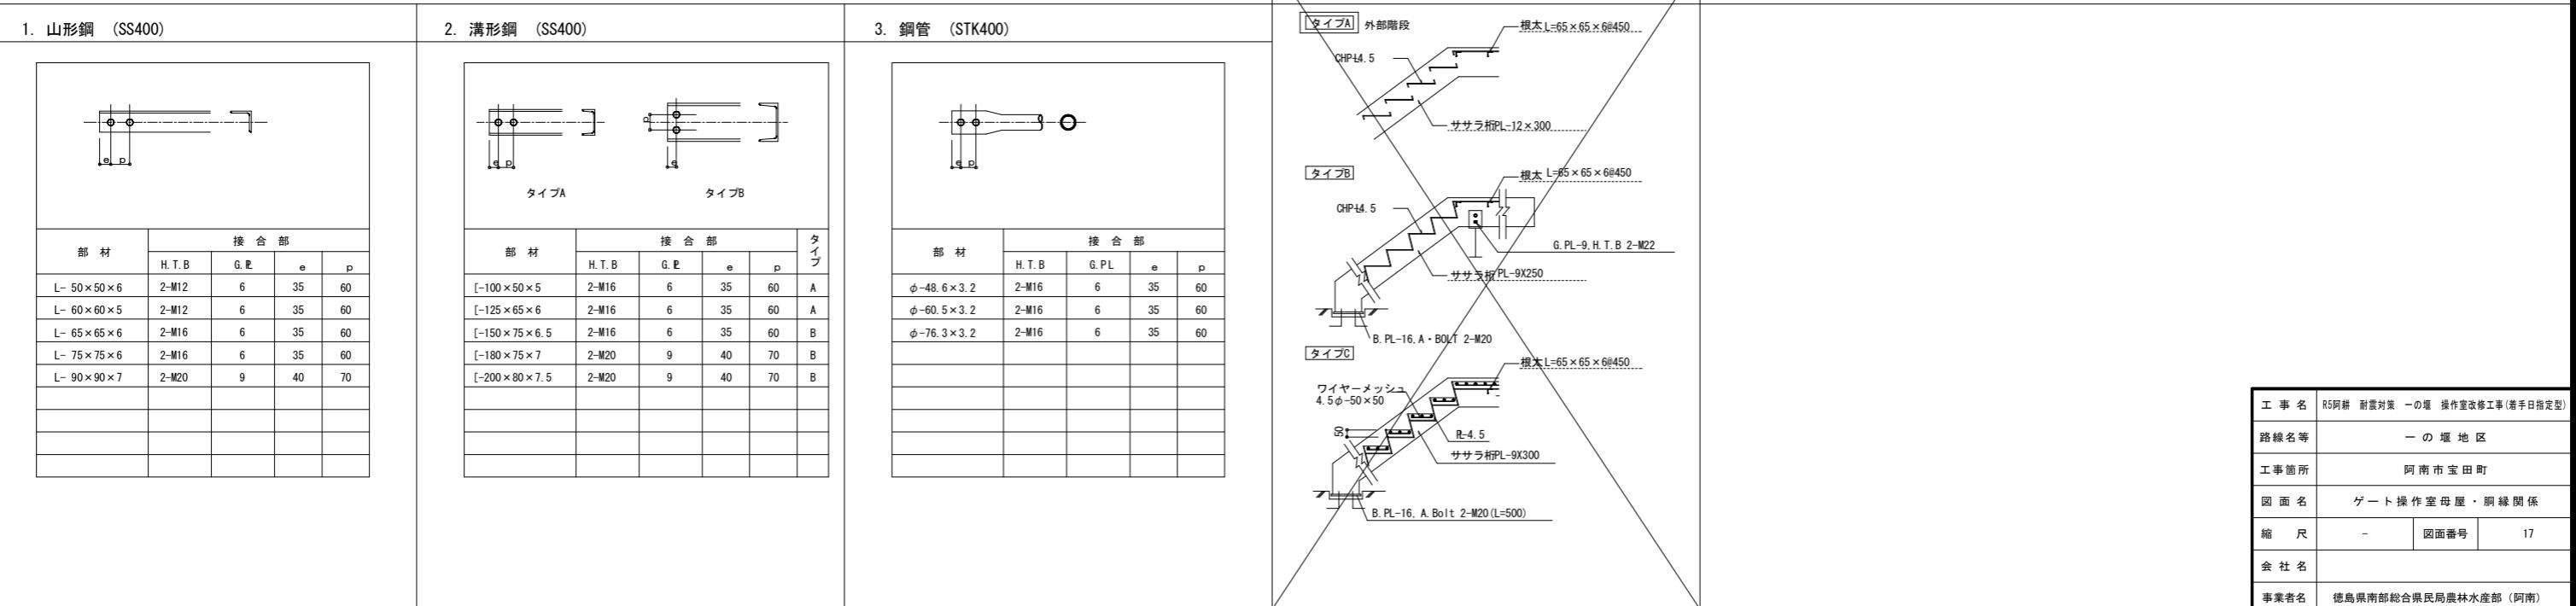


ゲート操作室伏図・軸組図・リスト・詳細図(1/2)


S=1:50

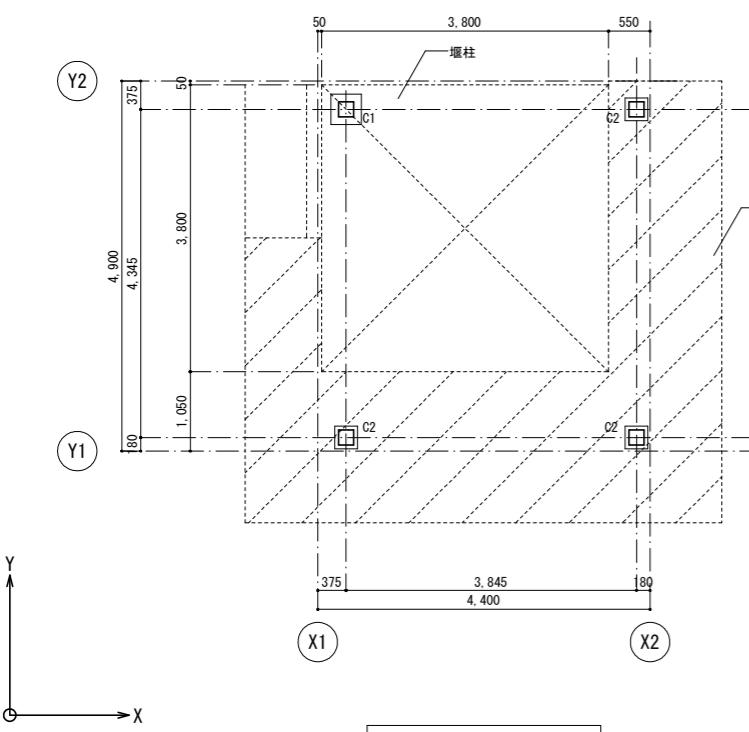


基礎伏図 S=1:50(A1)
S=1:100(A3)

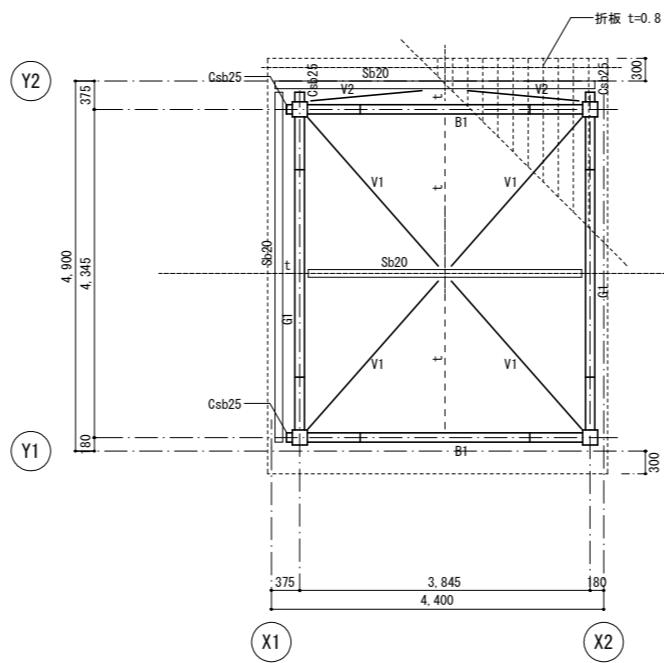

R階床梁伏図 S=1:50(A1)
S=1:100(A3)

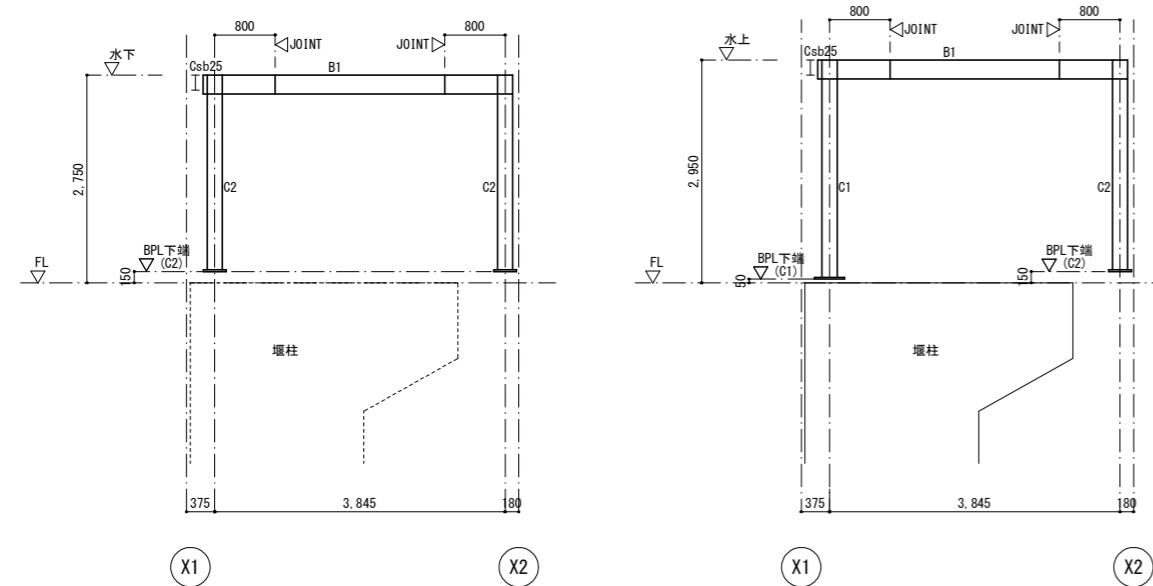

Y1通軸組図 S=1:50(A1)
S=1:100(A3)

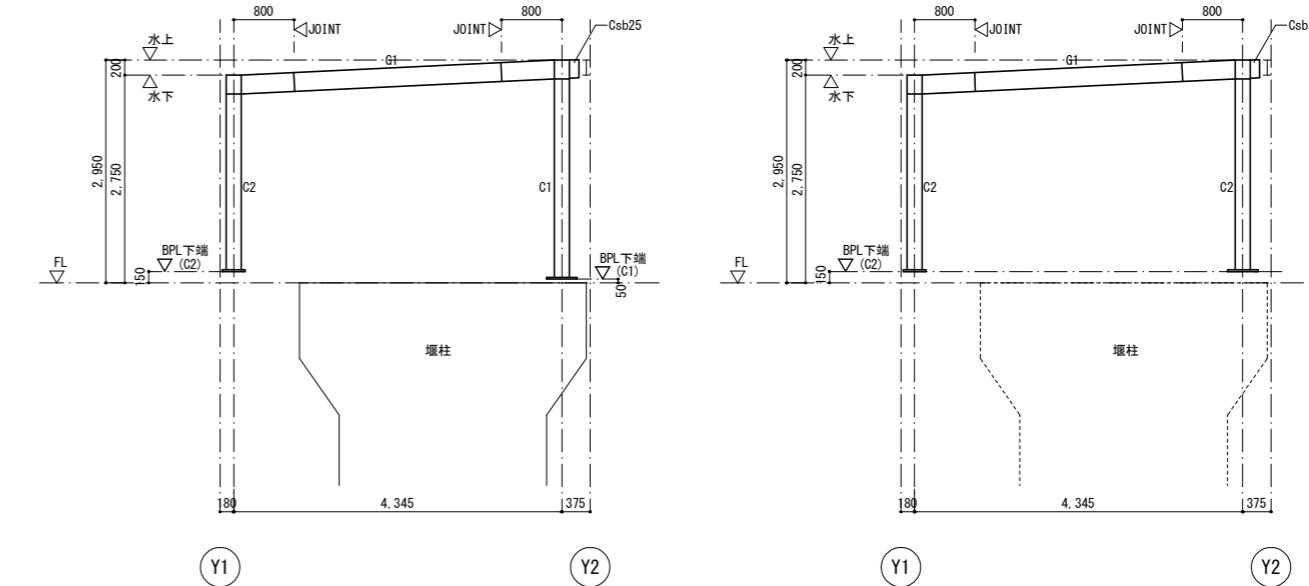

X1通軸組図 S=1:50(A1)
S=1:100(A3)

X2通軸組図 S=1:50(A1)
S=1:100(A3)

工事名	RS阿耕 耐震対策 -の堰 操作室改修工事(着手日指定型)		
路線名等	一の堰 地区		
工事箇所	阿南市宝田町		
図面名	ゲート操作室伏図・軸組図・リスト・詳細図(1/2)		
縮尺	S=1:50	図面番号	18
会社名			
事業者名	徳島県南部総合県民局農林水産部(阿南)		


ゲート操作室伏図・軸組図・リスト・詳細図(2/2)

共通事項 特記なき限り下記とする。
 1. 鋼材はSS400とする。
 2. 高力ボルトは、全てHTB(F10T又はS10T)とする。
 外部露出溶融亜鉛メッキの場合はHTB(F8T)とする。

鉄骨部材断面表

種別	符号	部材	仕口	備考
柱	C1, C2	□-200×200×9		STKR400
大梁	B1, G1	H-250×125×6×9		
小梁	Sb20	H-200×100×5.5×8	GPL-6, HTB 2-M16	
	Csb25	H-250×125×6×9		
プレース	V1	1-M20	GPL-9, HTB 1-M20	
	V2	1-M16	GPL-9, HTB 1-M16	
座屈止	t	C-100X50X20X2.3	GPL-6, HTB 2-M16	

S=1:50

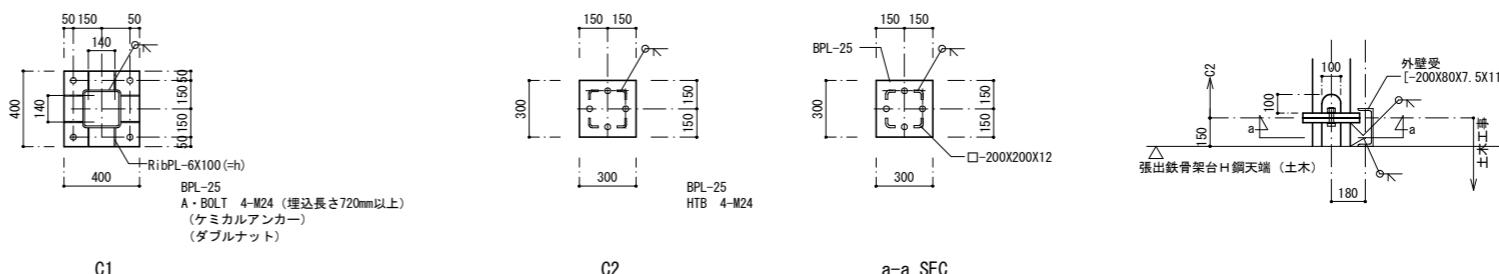


S=1:20(A1) 共通事項 特記なき限り下記とする。
 S=1:40(A3)
 1. 高力ボルトは、全てHTB(F10T又はS10T)とする。
 外部露出溶融亜鉛メッキの場合はHTB(F8T)とする。
 2. SPLはSS400とする。

大梁継手断面表

部材	B1, G1	H-250×125×6×9 (SS400)
形状		
フランジ	外側添板 PL-12×125×410 (SS400)	6-M16
内側添板		
ウェブ	2PL-6×170×290 (SS400)	4-M16

柱脚リスト

S=1:20(A1)
S=1:40(A3)

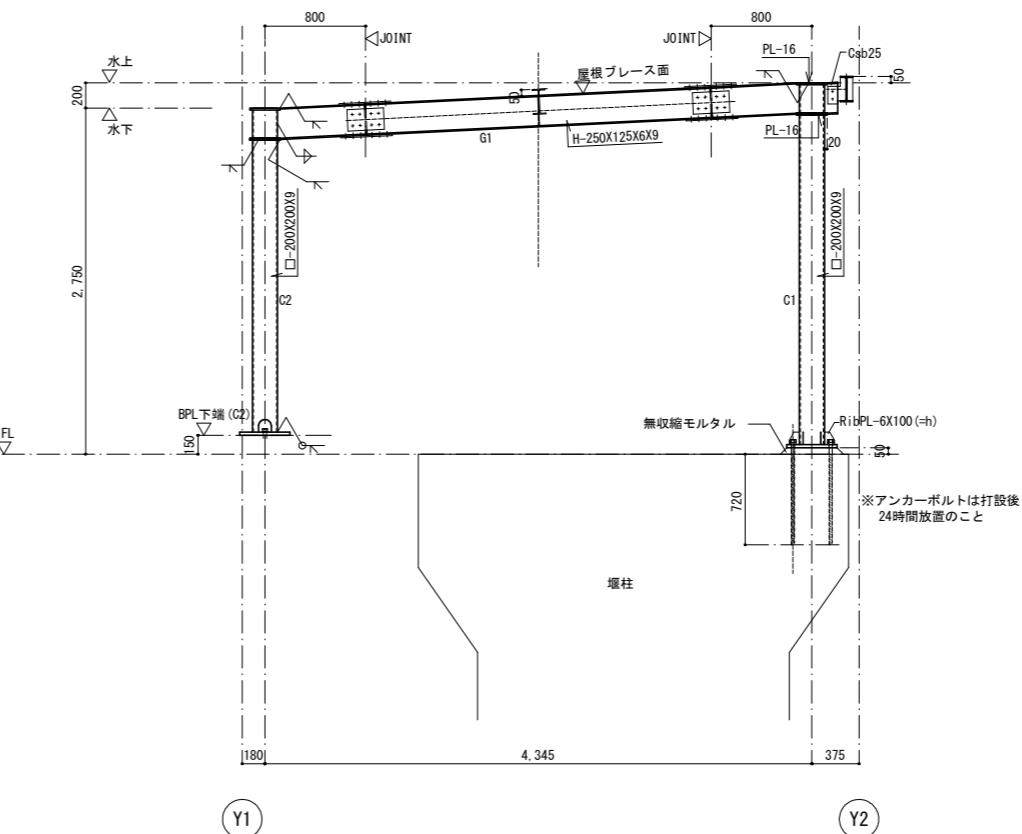

X1通軸組詳細図

S=1:30(A1)
S=1:60(A3)

工事名	R5阿耕 耐震対策 一の堰 操作室改修工事(着手日指定型)
路線名等	一の堰 地区
工事箇所	阿南市宝田町
図面名	ゲート操作室伏図・軸組図・リスト・詳細図(2/2)
縮尺	S=1:50
会社名	
事業者名	徳島県南部総合県民局農林水産部(阿南)



ゲート操作室電気設備配線図

S=1:50

操作室 A42 × 4	外灯 B11 × 1


照明器具参考姿図

A30	LED20.6W	3060lm	SUS
パイプ吊 L=500 × 2			
LSS1MP/RP-4-30			
B13 LED14W 1480lm 耐塩仕様			
LBF3MP/RP-2-13			

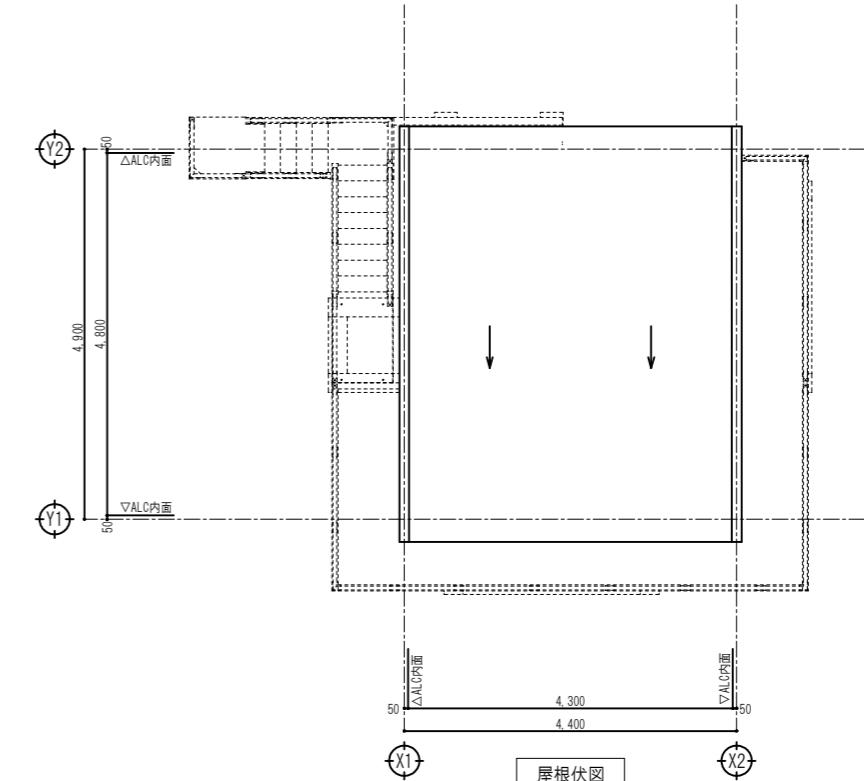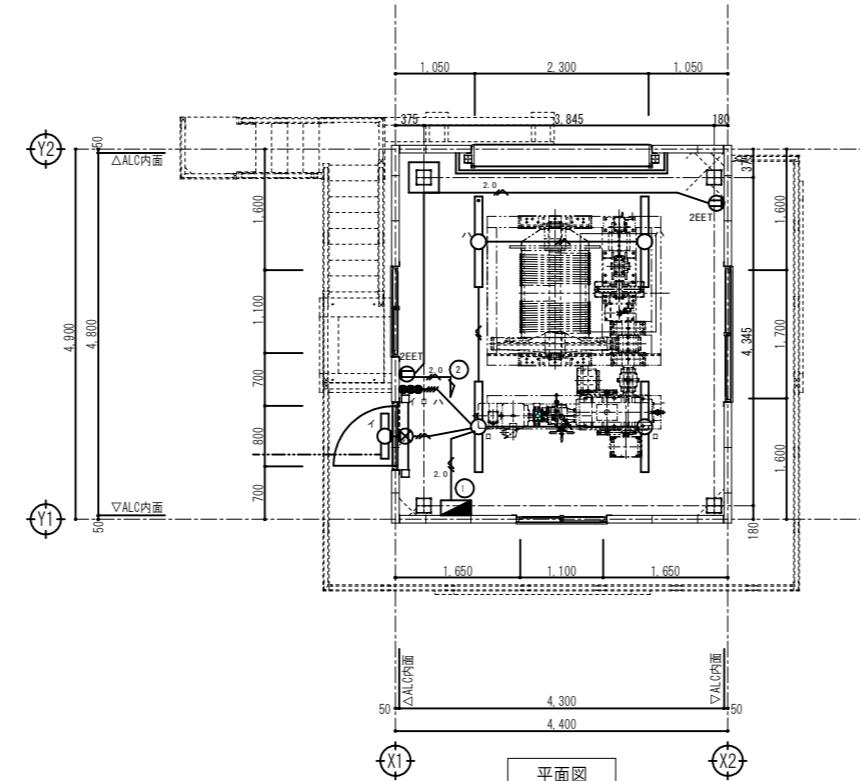

凡 例		
記 号	名 称	備 考
■	電灯盤	
□○	照明器具	姿図参照
○□	照明器具	姿図参照
①ZEET	埋込コンセント	2P 1.5A × 2 EET付ステンレスプレート
●●●	埋込スイッチ	1P 1.5A × 3 ステンレスプレート
⊗	カバープレート	丸型 SUS

注 記 (改修後)		
1. 図中特記なき配管線は下記とする。		
(電灯設備)		
---	EM-IE1.6×2(G16)	(露出配管)
---	EM-IE1.6×4(G16)	(露出配管)
---	EM-IE2.0×2、1.6×1(G16)	(露出配管)
(コンセント設備)		
---	EM-IE2.0×2、1.6×1(G16)	(露出配管)

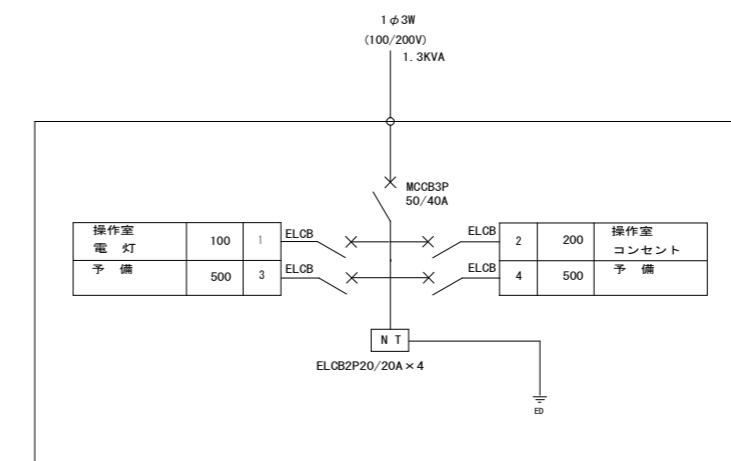

工事名	R5防護 耐震対策 一の堰 操作室改修工事(着手指定型)
路線名等	一の堰 地区
工事箇所	阿南市宝田町
図面名	ゲート操作室電気設備配線図
縮 尺	S=1:50
会社名	
事業者名	徳島県南部総合県民局農林水産部(阿南)